
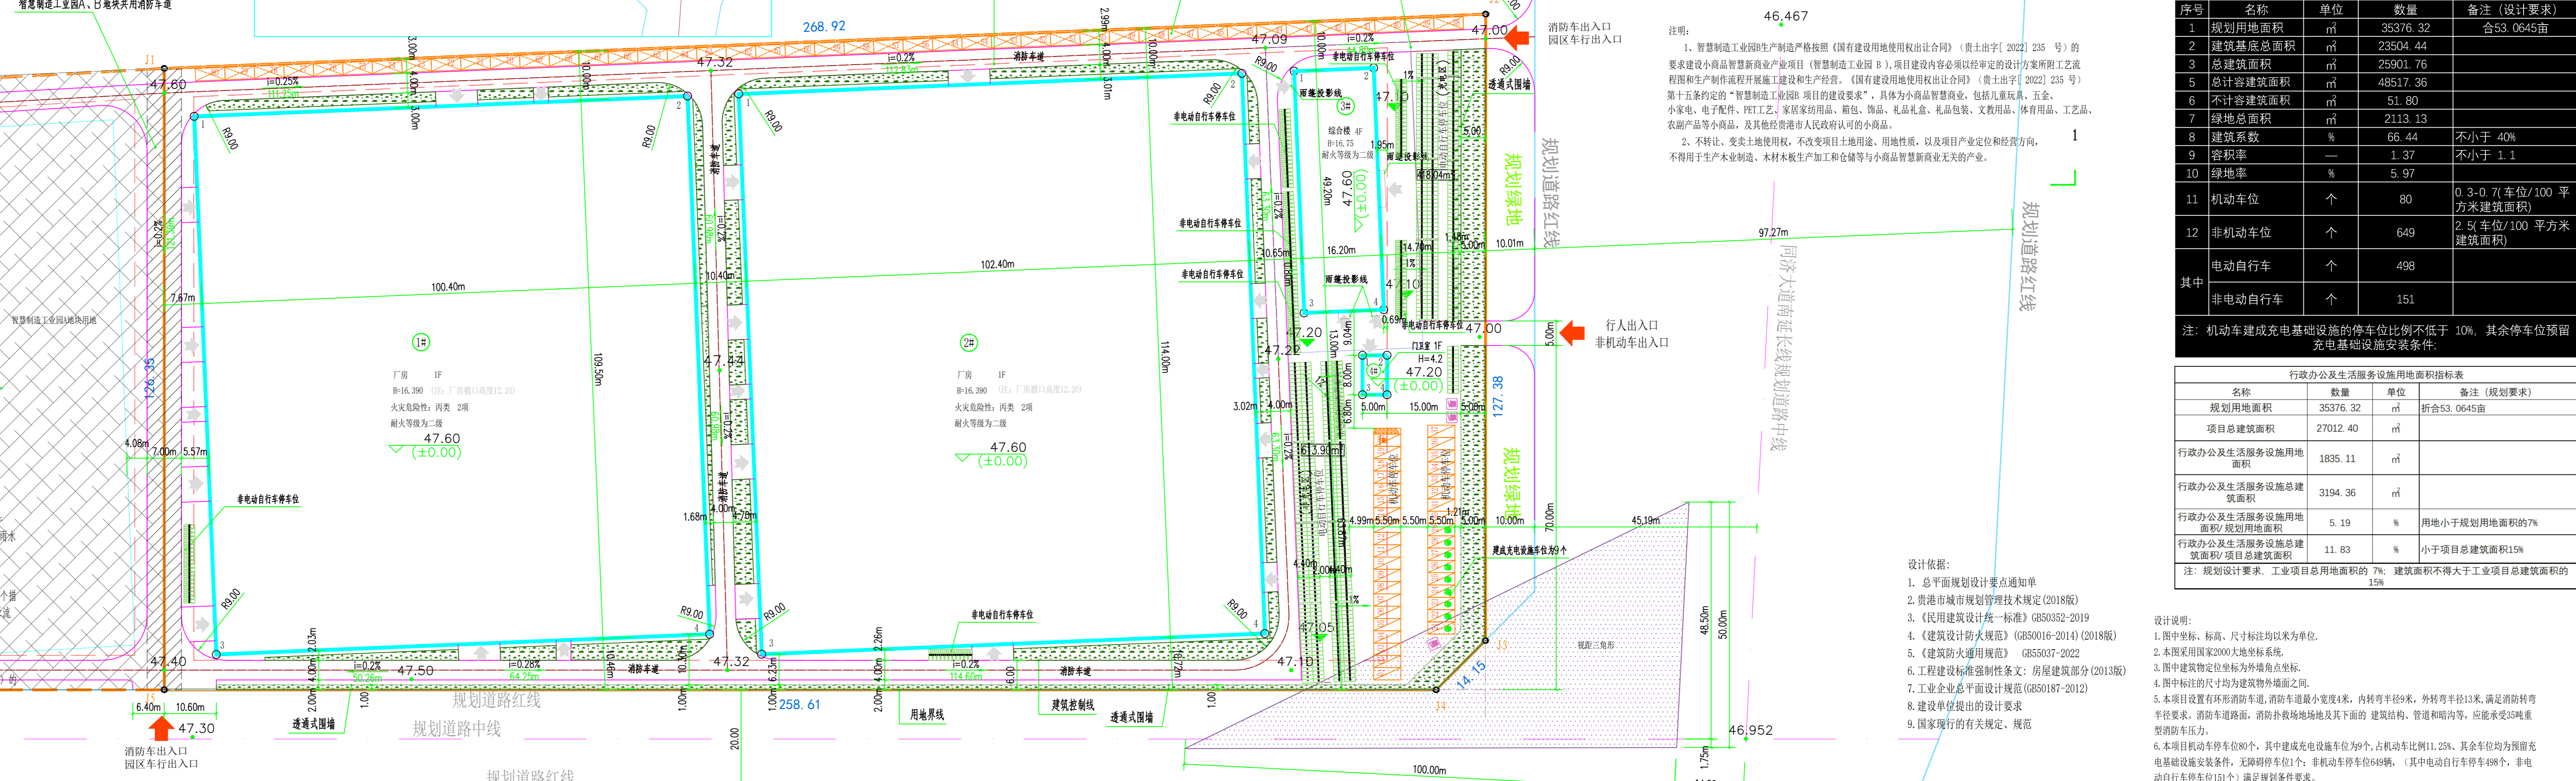


海绵城市设计说明:

- 一、设计依据
 - 《海绵城市建设技术指南——低影响开发雨水系统构建（试行）》
 - 《海绵城市建设技术指南——排水防涝工程设施建设（试行）》
 - 《海绵城市建设技术指南——生态滞留类设施（试行）》
 - 《海绵城市建设技术指南——雨水资源利用（试行）》
- 二、海绵城市
 - (一) 海绵城市是指通过“渗、滞、蓄、净、用、排”等措施，最大限度减少雨水径流污染，提高雨水资源利用率，有效缓解城市内涝、减轻城市排水系统压力，实现雨水资源的有效利用。
 - (二) 海绵城市建设目标是“小雨时吸水、存水；大雨时蓄水、排水；雨后快速恢复常态”。
 - (三) 海绵城市建设重点是“厂、区、路、建、家”。

13.83	16.77	20.33	24.64
综合径流径流系数及污染削减率计算表			
雨水种类	实际面积 (m²)	综合径流系数	污染削减率
硬化路面	22004.44	0.85	0.9
绿化屋面	0	0.35	0.75
水面	1	0	0
透水铺装路面	9738.75	0.85	0
大理石铺装路面	0	0.6	0.85
透水铺装路面	0	0.35	0.85
生态停车场	2113.13	0.2	0.85
下沉式绿地	0	0.15	0.6
雨水花园	0	0.2	0.6
合计	33376.32	0.81	0.53

注: 1. 场地内多年平均径流控制率不低于65%、年径流污染削减率不低于50%; 2. 屋面及道路广场雨水就近引入附近下沉绿地。

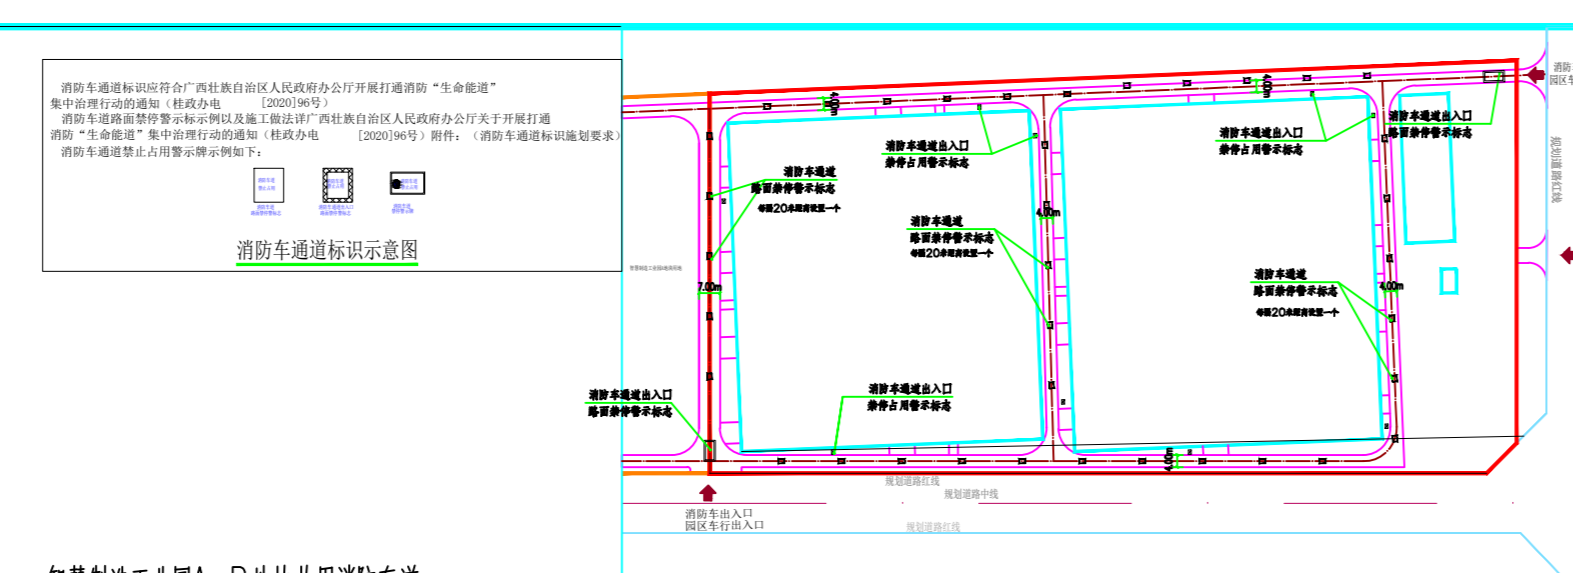


子项编号	子项名称	层数	占地面积 (m²)	建筑面积 (m²)	计容积率建筑面积 (m²)	不含绿容面积	规划建筑面积	高度	结构形式	生产火灾危险性分类	设计耐火等级	建设情况	备注
1#	厂房	1	10993.80	10993.80	21987.60		16.390米	钢结构	丙类	二级	拟建		
2#	厂房	1	11673.60	11673.60	23347.20		16.390米	钢结构	丙类	二级	拟建		
3#	综合楼	4	797.04	3194.36	3194.36	51.80	16.75米	框架结构	丙类	二级	拟建		
4#	门卫室	1	40.00	40.00	40.00		4.2米	砖混结构	丙类	二级	拟建		
合计			23504.44	25910.76	48517.36	51.80							

序号	名称	单位	数量	备注 (设计要求)
1	规划用地面积	m²	35376.32	合53.0645亩
2	建筑基底总面积	m²	23504.44	
3	总建筑面积	m²	25910.76	
4	计容积率建筑面积	m²	48517.36	
5	不计容积率建筑面积	m²	51.80	
6	绿地总面积	m²	2113.13	
7	容积率		1.37	不小于1.1
8	建筑系数	%	66.44	不小于40%
9	容积率		1.37	不小于1.1
10	绿化率	%	5.97	
11	机动车位	个	80	0.3-0.7车位/100平方米建筑面积
12	非机动车位	个	649	0.5-0.7/100平方米建筑面积

名称	数量	单位	备注 (设计要求)
行政办公及生活服务设施用地面积	3376.32	m²	折合53.0645亩
行政办公及生活服务设施用地面积	27012.40	m²	
行政办公及生活服务设施用地面积	1835.11	m²	
行政办公及生活服务设施用地面积	3194.36	m²	
行政办公及生活服务设施用地面积	5.19	%	用地小于规划用地面积的7%
行政办公及生活服务设施用地面积	11.83	%	小于项目总建筑面积15%

总平面规划图 1:500

注: 智能制造工业园项目地块和智能制造工业园项目地块为相邻地块, 共用消防水池, 同一个建设单位, 消防水池设在A地块。

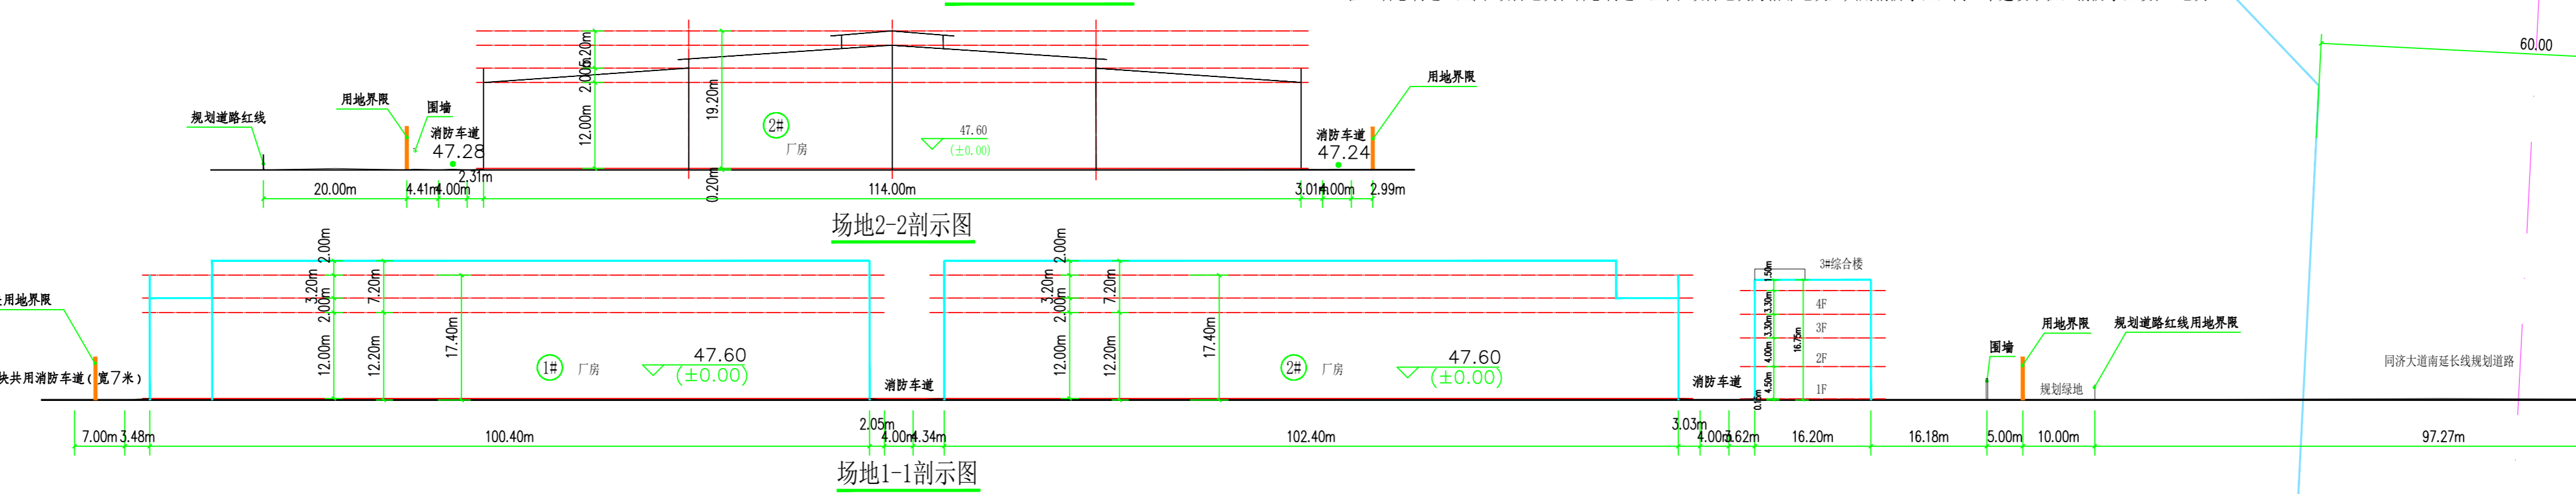

设计依据:
 1. 总平面规划技术规定
 2. 当地规划技术规定
 3. 《民用建筑设计统一标准》GB50352-2019
 4. 《建筑设计防火规范》(GB50016-2014) (2018版)
 5. 《建筑防火通用规范》(GB50017-2022)
 6. 《工程建筑标准强制性条文》房屋建筑部分(2018版)
 7. 《工业企业总平面设计规范》(GB50187-2012)
 8. 建设单位提出的设计要求
 9. 国家现行的有关规定、规范

防火分区说明:
 1. 1#厂房: 设置一个大防火分区, 火灾危险性分类为丙类(项), 耐火等级为二级, 防火分区面积为10993.80平方米, 采用自动灭火系统, 厂房内任一点至最近安全出口的距离不超过30米。
 2. 2#厂房: 设置一个大防火分区, 火灾危险性分类为丙类(项), 耐火等级为二级, 防火分区面积为11673.60平方米, 采用自动灭火系统, 厂房内任一点至最近安全出口的距离不超过30米。
 3. 综合楼: 设置两个防火分区, 耐火等级为二级, 一、二层为一个防火分区, 防火分区面积为3194.36平方米; 三、四层为一个防火分区, 防火分区面积为51.80平方米, 三、四层每层设置消防疏散楼梯。

注:
 一、建设用地面积35376.32平方米, 折合53.0645亩。
 二、2000国家大地坐标系, 中央子午线经度为109度30分, 1985国家高程基准, 等高距为0.5米

序号	姓名	日期
1		
2		
3		
4		
5		
6		
7		
8		

智通工程设计有限公司
 地址: 广东省广州市天河区...
 电话: 020-88888888

项目负责人	何涛
项目经理	何涛
技术负责人	何涛
专业负责人	何涛
审核人	何涛
审批人	何涛
编制人	何涛

日期	2024.08
图号	2024.08
比例	1:500
图名	智能制造工业园总平面规划图